




PLANTA BAIXA PAVIMENTO TÉRREO - SPDA Escala 1 : 100

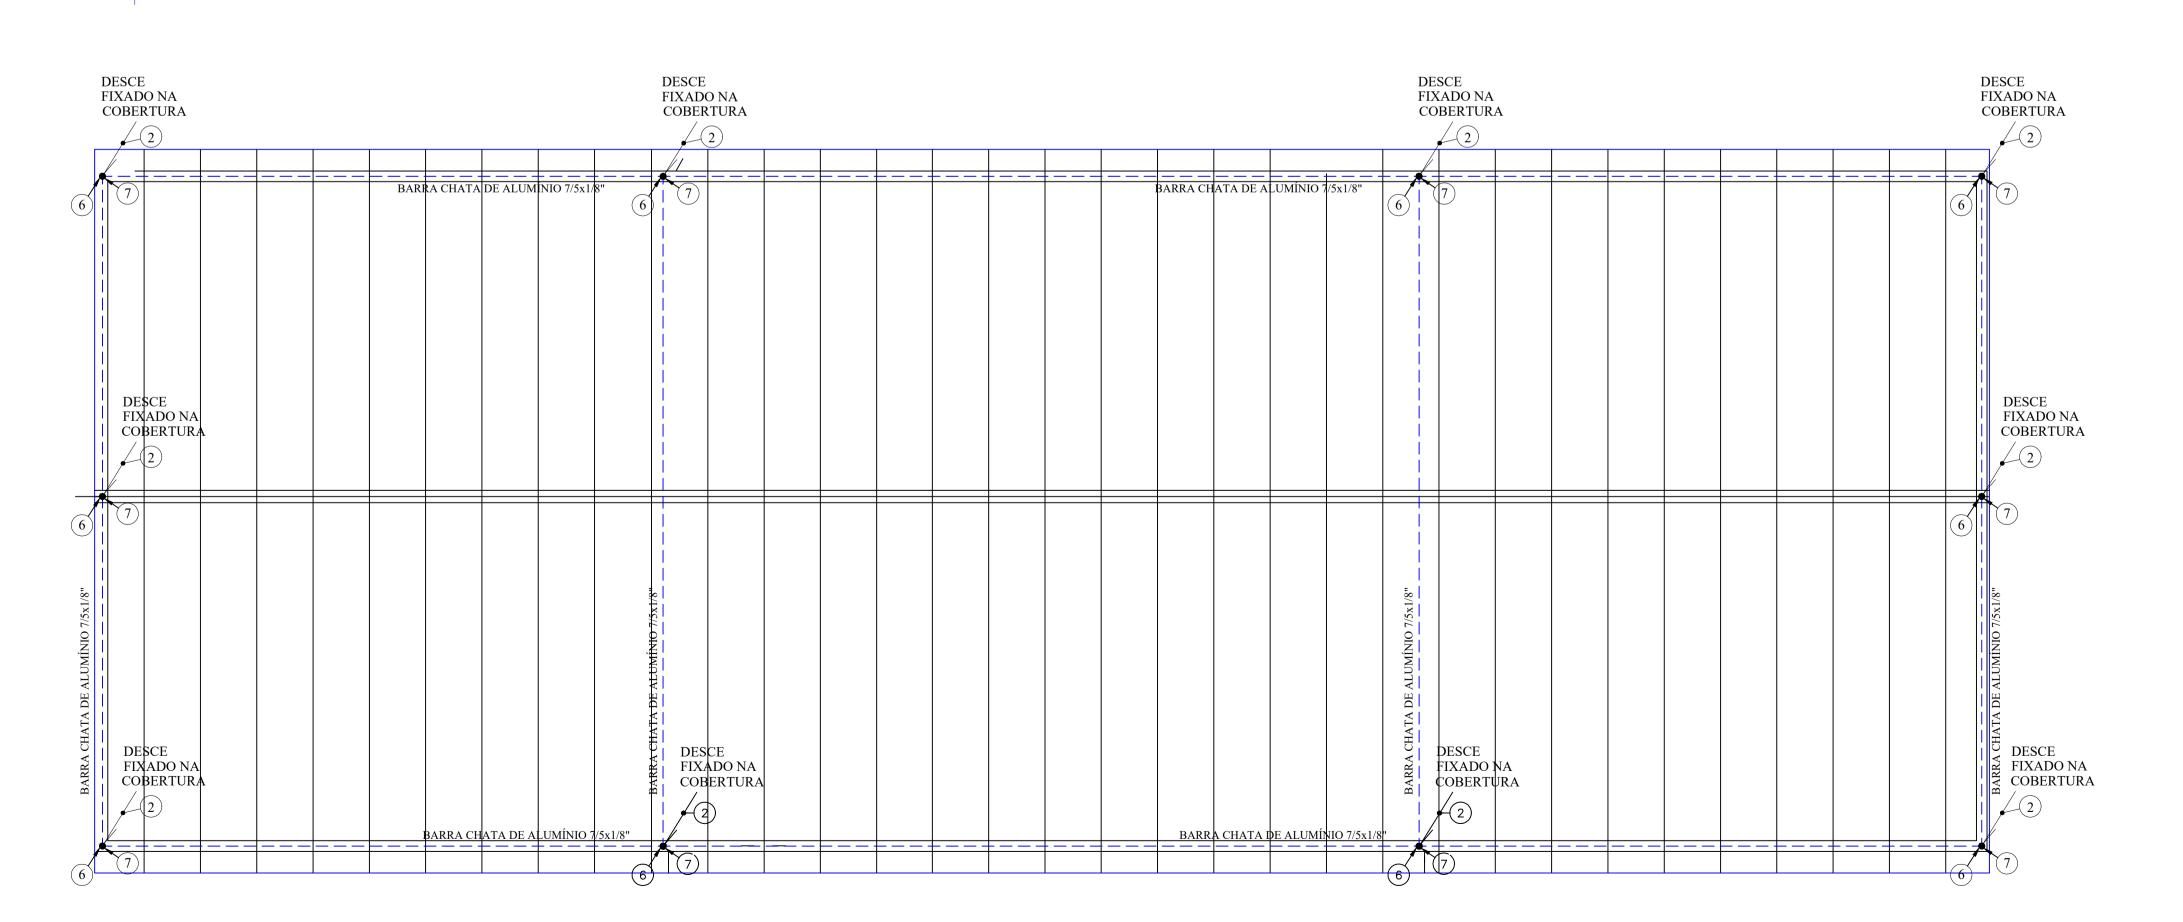

PLANTA DE COBERTURA - SPDA Escala 1 : 100

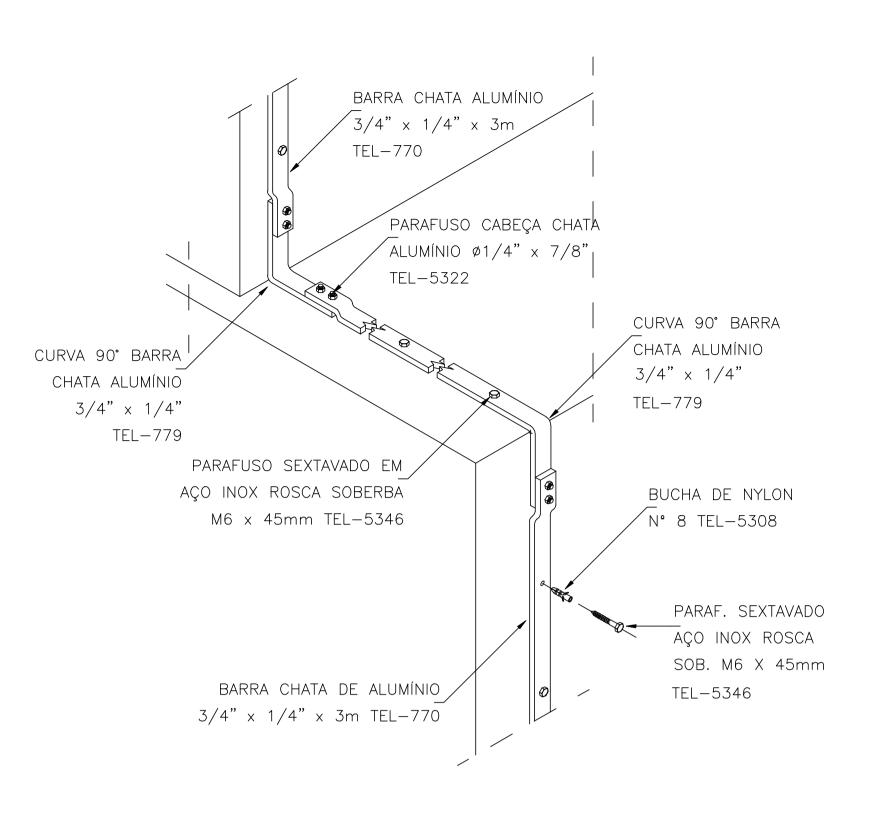


DETALHE DE DESCIDA EM BARRA CHATA DE ALUMÍNIO 3/4" x 1/4"

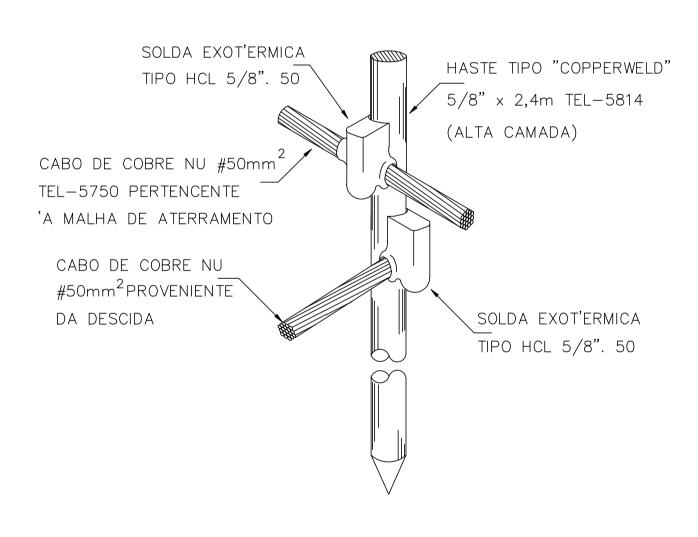

DETALHE DA HASTE DE ATERRAMENTO



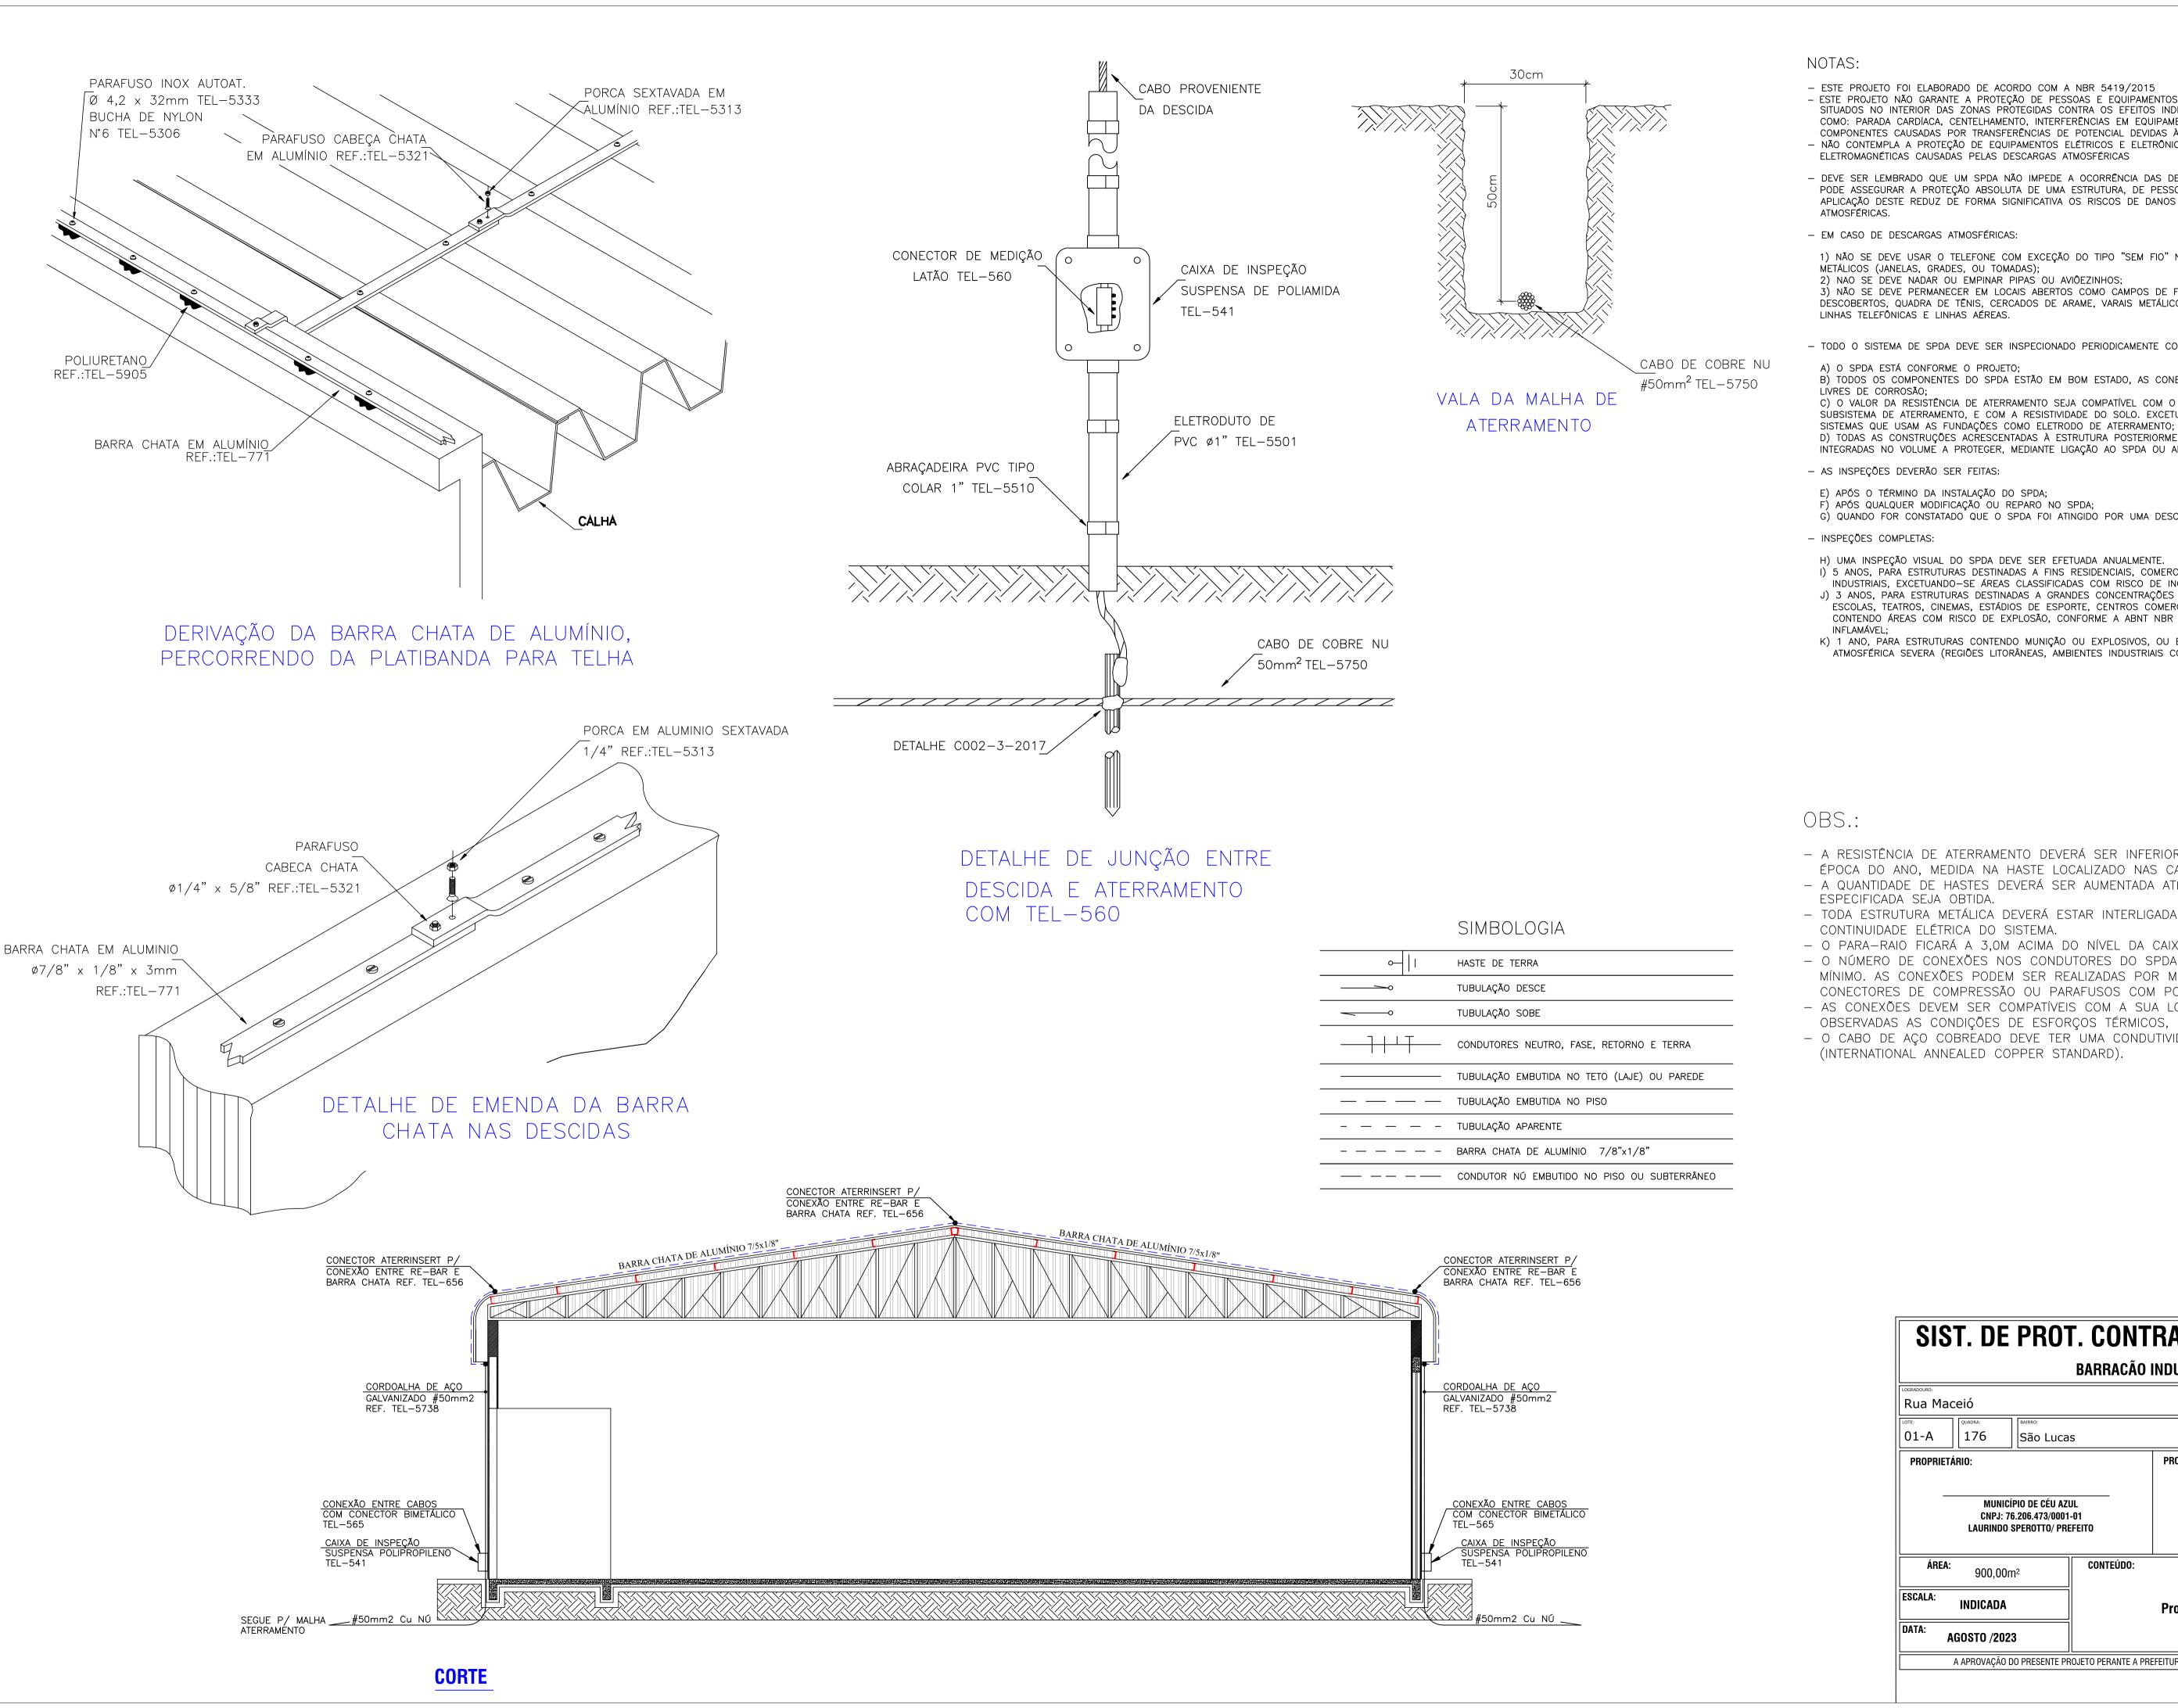

## NOTAS:

- ESTE PROJETO FOI ELABORADO DE ACORDO COM A NBR 5419/2015
- ESTE PROJETO NÃO GARANTE A PROTEÇÃO DE PESSOAS E EQUIPAMENTOS ELÉTRICOS OU ELETRÔNICOS SITUADOS NO INTERIOR DAS ZONAS PROTEGIDAS CONTRA OS EFEITOS INDIRETOS CAUSADOS PELOS RAIOS, TAIS COMO: PARADA CARDÍACA, CENTELHAMENTO, INTERFERÊNCIAS EM EQUIPAMENTOS OU QUEIMA DE SEUS COMPONENTES CAUSADAS POR TRANSFERÊNCIAS DE POTENCIAL DEVIDAS À INDUÇÃO ELETROMAGNÉTICA.

  - NÃO CONTEMPLA A PROTEÇÃO DE EQUIPAMENTOS ELÉTRICOS E ELETRÔNICOS CONTRA INTERFERÊNCIAS ELETROMAGNÉTICAS CAUSADAS PELAS DESCARGAS ATMOSFÉRICAS
- DEVE SER LEMBRADO QUE UM SPDA NÃO IMPEDE A OCORRÊNCIA DAS DESCARGAS ATMOSFÉRICAS. E ESTE NÃO PODE ASSEGURAR A PROTEÇÃO ABSOLUTA DE UMA ESTRUTURA, DE PESSOAS E BENS. ENTRETANTO, A APLICAÇÃO DESTE REDUZ DE FORMA SIGNIFICATIVA OS RISCOS DE DANOS DEVIDOS ÀS DESCARGAS
- EM CASO DE DESCARGAS ATMOSFÉRICAS:
- 1) NÃO SE DEVE USAR O TELEFONE COM EXCEÇÃO DO TIPO "SEM FIO" NEM SE APROXIMAR DE OBJETOS METÁLICOS (JANELAS, GRADES, OU TOMADAS);
- 2) NAO SE DEVE NADAR OU EMPINAR PIPAS OU AVIÕEZINHOS;
- 3) NÃO SE DEVE PERMANECER EM LOCAIS ABERTOS COMO CAMPOS DE FUTEBOL, ESTACIONAMENTOS DESCOBERTOS, QUADRA DE TÊNIS, CERCADOS DE ARAME, VARAIS METÁLICOS, LINHAS AÉREAS, TILHOS. TORRES. LINHAS TELEFÔNICAS E LINHAS AÉREAS.
- TODO O SISTEMA DE SPDA DEVE SER INSPECIONADO PERIODICAMENTE COM O OBJETIVO DE ASSEGURAR QUE:
- A) O SPDA ESTÁ CONFORME O PROJETO;
- B) TODOS OS COMPONENTES DO SPDA ESTÃO EM BOM ESTADO, AS CONEXÕES E FIXAÇÕES ESTÃO FIRMES E LIVRES DE CORROSÃO;
- C) O VALOR DA RESISTÊNCIA DE ATERRAMENTO SEJA COMPATÍVEL COM O ARRANJO E COM AS DIMENSÕES DO SUBSISTEMA DE ATERRAMENTO, E COM A RESISTIVIDADE DO SOLO. EXCETUAM—SE DESTA EXIGÊNCIA OS
- D) TODAS AS CONSTRUÇÕES ACRESCENTADAS À ESTRUTURA POSTERIORMENTE À INSTALAÇÃO ORIGINAL ESTÃO INTEGRADAS NO VOLUME A PROTEGER, MEDIANTE LIGAÇÃO AO SPDA OU AMPLIAÇÃO DESTE.
- AS INSPEÇÕES DEVERÃO SER FEITAS:
- E) APÓS O TÉRMINO DA INSTALAÇÃO DO SPDA; F) APÓS QUALQUER MODIFICAÇÃO OU REPARO NO SPDA;
- G) QUANDO FOR CONSTATADO QUE O SPDA FOI ATINGIDO POR UMA DESCARGA ATMOSFÉRICA;
- INSPEÇÕES COMPLETAS:
- H) UMA INSPEÇÃO VISUAL DO SPDA DEVE SER EFETUADA ANUALMENTE.
- I) 5 ANOS, PARA ESTRUTURAS DESTINADAS A FINS RESIDENCIAIS, COMERCIAIS, ADMINISTRATIVOS, AGRÍCOLAS OU INDUSTRIAIS, EXCETUANDO-SE ÁREAS CLASSIFICADAS COM RISCO DE INCÊNDIO OU EXPLOSÃO;
- J) 3 ANOS, PARA ESTRUTURAS DESTINADAS A GRANDES CONCENTRAÇÕES PÚBLICAS (POR EXEMPLO: HOSPITAIS, ESCOLAS, TEATROS, CINEMAS, ESTÁDIOS DE ESPORTE, CENTROS COMERCIAIS E PAVILHÕES), INDÚSTRIAS CONTENDO ÁREAS COM RISCO DE EXPLOSÃO, CONFORME A ABNT NBR 9518, E DEPÓSITOS DE MATERIAL
- K) 1 ANO, PARA ESTRUTURAS CONTENDO MUNIÇÃO OU EXPLOSIVOS, OU EM LOCAIS EXPOSTOS À CORROSÃO ATMOSFÉRICA SEVERA (REGIÕES LITORÂNEAS, AMBIENTES INDUSTRIAIS COM ATMOSFERA AGRESSIVA ETC.).

## OBS.:

- A RESISTÊNCIA DE ATERRAMENTO DEVERÁ SER INFERIOR A 10 OHMS EM QUALQUER
- ÉPOCA DO ANO, MEDIDA NA HASTE LOCALIZADO NAS CAIXAS DE INSPEÇÃO.
- A QUANTIDADE DE HASTES DEVERÁ SER AUMENTADA ATÉ QUE A RESISTÊNCIA ESPECIFICADA SEJA OBTIDA.
- TODA ESTRUTURA METÁLICA DEVERÁ ESTAR INTERLIGADA PARA GARANTIR A CONTINUIDADE ELÉTRICA DO SISTEMA.
- O PARA-RAIO FICARÁ A 3,0M ACIMA DO NÍVEL DA CAIXA D''ÁGUA.
- O NÚMERO DE CONEXÕES NOS CONDUTORES DO SPDA DEVE SER REDUZIDO AO MÍNIMO. AS CONEXÕES PODEM SER REALIZADAS POR MEIO DE SOLDA EXOTÉRMICA, CONECTORES DE COMPRESSÃO OU PARAFUSOS COM PORCA.
- AS CONEXÕES DEVEM SER COMPATÍVEIS COM A SUA LOCALIZAÇÃO, DEVENDO SER
- OBSERVADAS AS CONDIÇÕES DE ESFORÇOS TÉRMICOS, MECÂNICOS E CORROSÃO.
- O CABO DE AÇO COBREADO DEVE TER UMA CONDUTIVIDADE MÍNIMA DE 30% IACS (INTERNATIONAL ANNEALED COPPER STANDARD).

